

《外部仕上》

屋根:ガルバリウム鋼板タテハゼ葺き(NM-8697)

外壁:窯業系サイディングt14(準耐火 QF045BE-9226)、屋内側 PBt15

軒裏:ケイ酸カルシウム板t14(防火 QF045RS-9122)

開口部:全て遮炎性能を有する防火設備

新防火設備認定取得品

《力一术。一卜仕上》

壁: 窯業系サイディング t14(準耐火 QF045BE-9226)

株式会社セレクト様

横浜市港北区新吉田東2丁目

天井:下地・強化石膏ボード t=15(建告1358-3-2-口(1))

《内部仕上》 +ケイ酸カルシウム板t14(準耐火 QF045RS-9122)

LDK

床:フローリング

申請者名

申請場所

壁:PBt15 ビニールクロス貼り(QM-9448)

天井: 床の直下強化PBt15,屋根の直下強化PBt12.5t ニールクロス貼り(QM-9448) その他

床:フローリング(和室はタタミ敷き)

壁:PBt15 ピニールクロス貼り(QM-9448)

天井: 床の直下強化PBt15,屋根の直下強化PBt12.5ピュールクロス貼り(QM-9448)

《特記事項》

設計年月日

*コンロ廻り15cm以内は、消防長が指定する有効な不燃材とする。 (PBt15mm下地+不燃化粧板NM-9300)

*吊戸棚のフード側面と下部はフレキŧ9貼りとする。

*レンジフート、内にコンセントは設置しない。

*レンジフードはステンレス製とする。(換気扇はスチール製とする。)

*ダクトを使用する場合は鋼製スパイラルダクトとしロックウール50mmを巻く。

*トップライトは網入りかうスt6.8とする。(H12建告1399号による)

*換気設備は法第28条、同施行令第20条の3に依る。

*階段には手摺を設置する。

*設備配管等の点検口を設置する。

変更年月日

*フラット35仕様に適合すること。

*フラット35仕様による小屋裏換気措置を行う。

*その他フラット35仕様書による。

*洗面脱衣室の壁及び床は耐水性のある下地材か ビニル壁紙等の防水性のある材料(2階設置は下地共)で仕上げる。

*浴室はユニットバスを使用し、床下部に断熱材を施工する。

| | 《開口部の熱貫流率》

·玄関ドア <4.07W/m゚・K以下>

金属製 扉・断熱材充填フラッシュ構造

·その他の開口部<4.07W/m°·K以下>

一重金属製アルミサッシ・複層がラス(空気層12mm) 《筋交い等凡例》

■ 通し柱105×105■ 2~3階用管柱105×105

■ 筋交い 90×45 タスキ掛
--- がパンSTP II 9mm

----- 石膏ボード12.5mm以上

◆□ 給気口 -⊕ 排気機

アンダーカット不可 換気対象外部分

※換気計画上、全体を一体の居室として検討。(一部個別検討有り) 換気設備の能力は別紙一覧表による。

《24H換気凡例》

《火災警報器凡例》 けむり当番 乾電池式・露出型

[S] けむり当番 乾電池式・露出型(壁付) □ ねつ当番 乾電池式・露出型

階	面 積	m² (坪)
1階	39. 33	(11. 90)
2階	34. 78	(10. 52)
3階	34. 78	(10. 52)
延床面積	108. 89	(32. 94)

準防火

最上階

指定なし


下屋

勾配天井・ルーフバルコニー・フラットルーフ

一級建築士第267729 杉村啓二

(11.27)

37. 26

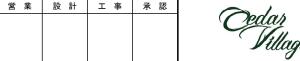

Architecture Design Office 株式会社 シダービレッジ - 級建築士事務所登録 第 15880 号


工事名称	港北区新吉田東2丁目B号棟	工事設計図	図面番号
図 面 名	平面図	縮尺 1/100	4


建築面積


防火指定

天井断熱部

屋根断熱部

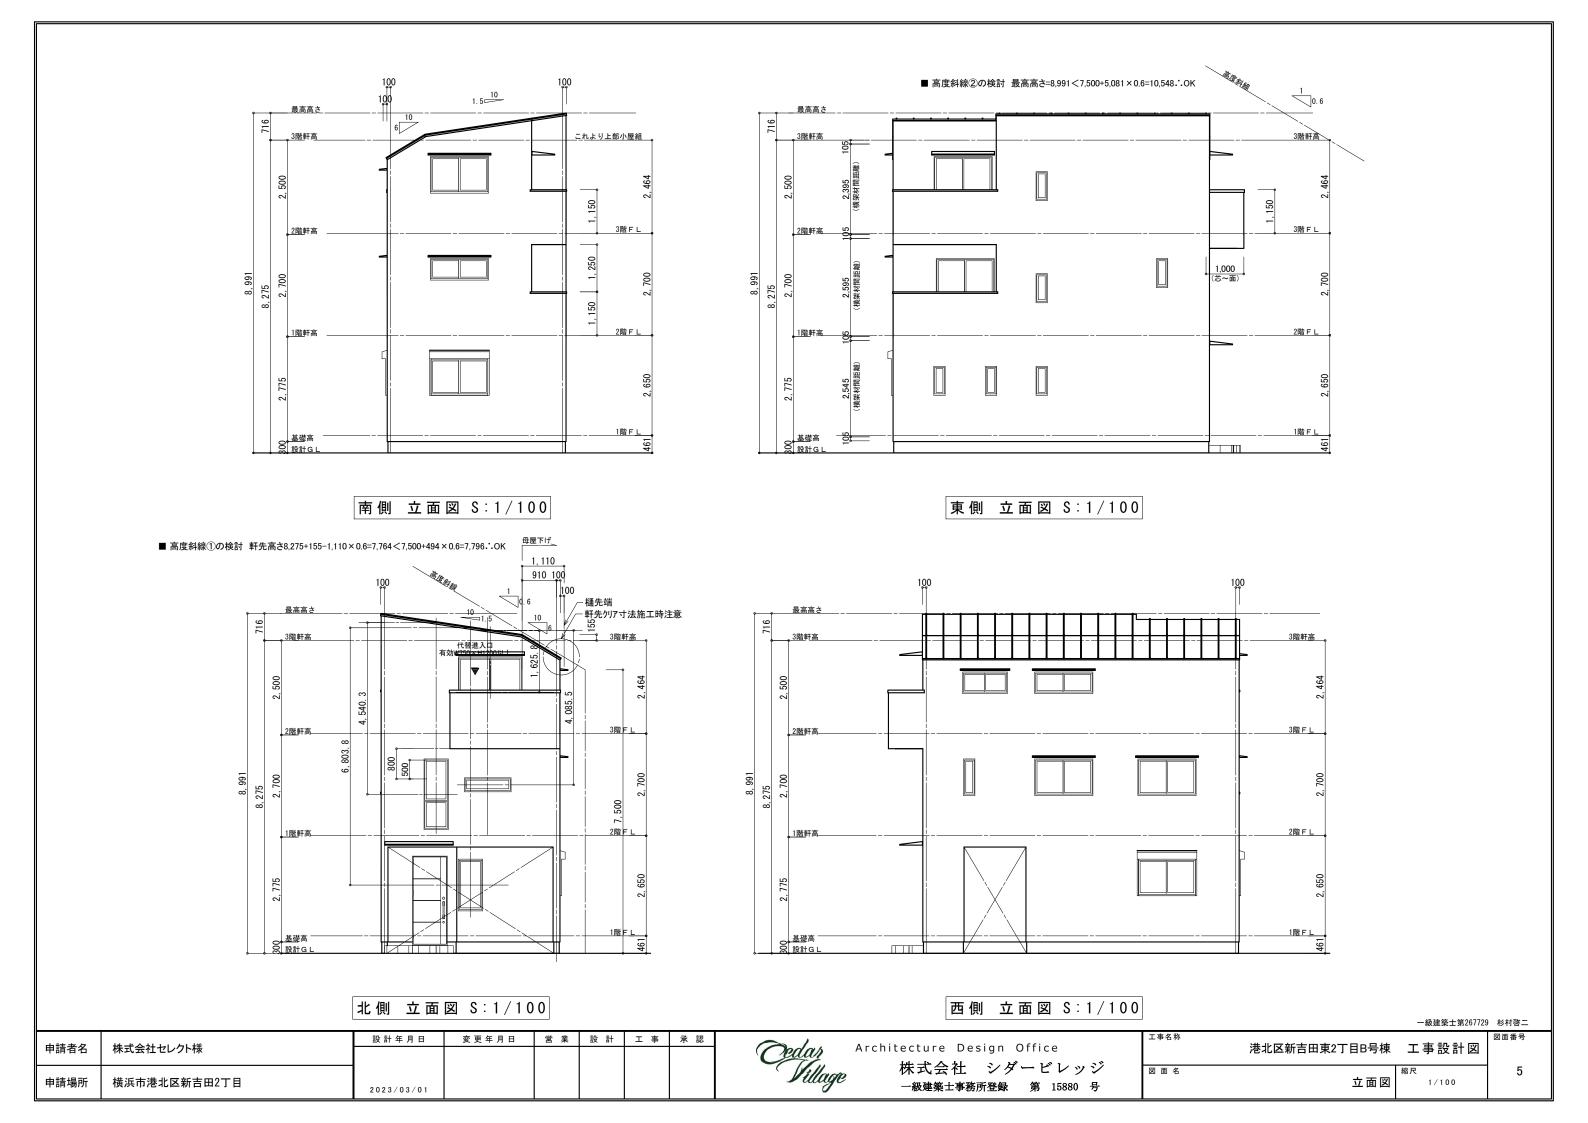

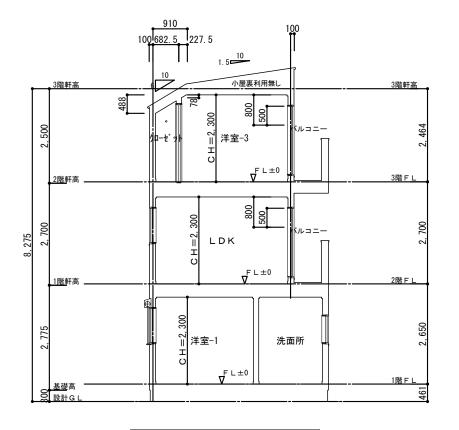

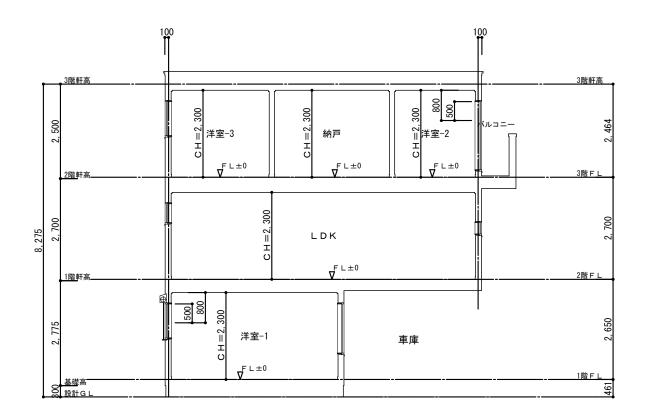

1面 断面図 S:1/100

2面 断面図 S:1/100

	建築物の部分		通常火災に基づく 加熱時間	構造方法			
壁	間仕切壁の両側	下地が木材	45分	石膏ボード t=15(国交告1358号)			
	外壁	下地が木材	45分	屋外側:窯業防火サイディング(ア)14mm(QF045BE-9226)			
				屋内側:石膏ボード t=15(国交告1358号)			
	柱		柱 45分 石膏ボード t=15(国交告1358号)		石膏ボード t=15(国交告1358号)		
	床	下地が木材	45分	表側:厚さ30mm以上の木材 (国交告1358号)			
			45分	裏側又は直下の天井:強化石膏ボード t=15(国交告1358号)			
梁			45分	強化石膏ボード t=15(国交告1358号)			
屋根	屋根で不燃材料でふく(軒裏を除く) 屋内側又は直下 の天井及び軒裏		30分	強化石膏ボード t=12.5以上(国交告1358号)			
軒裏(外壁で小屋裏等が遮られているもの を除く) 延焼		延焼部分:45分、 延焼外部分:30分	屋外側:ケイ酸カルシウム板t14(準耐火 QF045RS-9122)				
	厚さ3.5cm未満の 木材	段板	30分	裏面:強化石膏ボード t=15(国交告1358号)			
階段		iの (ナナ:	30分	外側:石膏ボード t=15(国交告1358号)			
				屋外側:窯業防火サイディング(ア)14mm(QF045BE-9226)			

※壁内部・壁と床等の接合部の措置は告示第1358号によるファイヤーストップ材を設ける

一級建築士第267729 杉村啓二

港北区新吉田東2丁目B号棟 工事設計図

断面図

h== + 4	14 -	設計年月日	変更年月日	営業	設計	工事	承 認	Analikaskuna Dasian Office	L事名孙
申請者名	株式会社セレクト様							Pedar Architecture Design Office	
								株式会社 シダービレッジ 🛛	図 面 名
申請場所	按近去进业区或去田市O工日								1 111 11
中胡场所	横浜市港北区新吉田東2丁目	2022/12/19						一級建築士事務所登録 第 15880 号	